



Folha n° 13
Processo n° 039/2024
Rubrica:

Nº	DESCRICAÇÃO	FEITO	VISTO	APROV.	DATA	APROV.	DATA		
		PROJETISTA							
REVISÕES									
		ESTADO DO MARANHÃO PREFEITURA MUNICIPAL DE ESTREITO-							
PROJ.	SISTEMA DE ILUMINAÇÃO BR 230 TRECHO URBANO – CAROLINA – MA TRECHO: NOVO PORTAL A TREVO						VERIF.		
DES.							VISTO		
VISTO	ESPECIFICAÇÕES TÉCNICAS						APROV.		
APROV.							DATA		
DATA	15/02/2024	ESC. -	Nº ROJETISTA				FL.	REV.	

ESPECIFICAÇÕES TÉCNICAS

Folha nº 36
Processo nº 0391/2024
Rubrica:

1. OBEJTIVO

Apresentar as especificações técnicas dos componentes que serão utilizados na implantação do Sistema de Iluminação para o trecho urbano da BR 230 em Carolina – Ma.

2. CONSIDERAÇÕES

O Sistema de Iluminação do trecho urbano da BR 230 em Carolina - Ma, deverá ser implantado no trecho entre o novo portal e o trevo de saída para Balsas.

ETAPA INICIAL

- TOTAL DE POSTES : 171
- SUPORTE PARA 01(UMA) LUMINÁRIA : 342
- LUMINÁRIAS NA PISTA CENTRAL : 342

3. ESPECIFICAÇÕES TÉCNICAS

3.1 LUMINÁRIA

Luminária solar integrada, fabricada em conformidade às normas NBR IEC 60598, NBR 15129 e IEC 62262, composta de corpo superior e inferior, em alumínio injetado conforme norma NBR-6834 tipo A.413.0 e/ou SAE 305 resistente a impactos mecânicos, com acabamento em pintura poliéster pó eletrostático na cor amarelo, RAL 1018, com aditivos anti UV. Abertura e fechamento através de fecho de aço inoxidável atendendo norma AISI 301.

Refletor fabricado em uma única chapa de alumínio, independente do corpo, com alto grau de pureza, mínimo de 99,8%, polido, selado e anodizado (espessura mínima 5 microns).

Difusor de fechamento do grupo ótico em vidro policurvo liso temperado (IK – 08) incolor e junta de vedação em material não degradável, tipo silicone.

Porta lâmpada rosca E-40 em porcelana reforçada. A luminária opcionalmente possui base para relé fotoelétrico incorporada conforme norma NBR 5123. Classe I de isolamento elétrica. Permitir o uso de reator integrado, o qual juntamente com o capacitor e o ignitor estão fixados em chassi removível; conexões elétricas através de conector de torção ou encaixe rápido MATE-N-LOK 3 vias, sendo lado fêmea no reator e macho na luminária permitindo a fácil substituição sem auxílio de ferramentas .

Encaixe para tubos de Ø 48 a 63mm com possibilidade de encaixe em topo de poste sem utilizar suportes ou acessórios.

Possuir grau de proteção IP-66 para o grupo ótico, e IP-44 para o compartimento de equipamentos auxiliares.

A luminária deverá permitir a utilização de lâmpadas tubulares de 250 e 400 W vapor de sódio ou vapor metálico, com rendimento luminotécnico superior a 75%, de acordo com a norma NBR IEC 60598.. A área vélida da luminária é <0,11m².

Dimensões : 672mm de comprimento, 300mm de largura, e 220mm de altura, todas as medidas possuem tolerâncias de mais ou menos 3mm. Peso sem equipamentos <5,6 Kg.

A resistência à força do vento deverá ser maior que 2,4 kN/m² de acordo com a norma NBR 15129. Deverá possuir sistema de proteção e limitação de abertura do corpo superior com travamento, fixação ao braço através de 4 parafusos M-8 de acordo com NBR 6323; e também possuir dispositivo de encaixe em ponta de braço ou topo de poste, integrado a luminária, sem necessidades de outros

	FEITO	APROV.	DATA	Nº PREF ESTREITO	Nº PROJETISTA	R E VISÃO	F OLHA
			15/02/2024			2	2

ESPECIFICAÇÕES TÉCNICAS

Folha n° 539/2024
Processo n° 539/2024
Rubrica:

acessórios.
pç

QUANTIDADE :70

3.2 LAMPADA

Lâmpada de Vapor Metálico, potência nominal 250 W, 90 V, corrente 3,0 A, fluxo luminoso após 100 horas 20.000 lm, eficiência luminosa 80 lm/W, temperatura de cor 5.200 K, IRC 90, vida média 10.000 h, formato tubular transparente, base E 40, posição de funcionamento universal, fabricante Osram, GE, Philips, Sylvania ou similar

QUANTIDADE : 342 pç

3.3 SUPORTE DECORATIVO

ACABAMENTO:

Os braços de iluminação pública de referências A, B e C desta NTC devem ser isentos de rebarbas, cantos vivos, achatamento de seções ou outros defeitos incompatíveis com o seu uso.

A zincagem deve ser feita após a fabricação, furação, soldagem e identificação da peça.

Quanto ao aspecto visual, as partes zinckadas devem estar isentas de áreas não revestidas e irregularidades tais como inclusões de fluxo de borras ou outros defeitos, conforme NBR 6323

Eventuais diferenças de brilho, de cor ou cristalização não são consideradas como defeito

ZINCAGEM:

A zincagem deve ser executada por imersão a quente, conforme a NBR 6323. A camada de zinco deve ser aderente, contínua e uniforme.

A zincagem deve ser feita após a fabricação, perfuração, soldagem e marcação das peças. O excesso de zinco deve ser removido preferencialmente por centrifugação ou batimento.

As saliências devem ser limadas ou esmerilhadas, mantendo-se a espessura mínima da camada de zinco. Antes de decorridas 48 horas após a zincagem, as peças não devem ficar expostas à intempéries.

MATERIAL

Do tubo: Aço carbono, ABNT 1010 a 1020, com ou sem costura


QUANTIDADE : de acordo com o projeto

DIMENSÕES E DIAMENTRO DOS TUBOS


	FEITO	APROV.	DATA	Nº PREF ESTREITO	Nº PROJETISTA	R E VISÃO	F OLHA
			15/02/2024			2	3

ESPECIFICAÇÕES TÉCNICAS

Folha nº 16
Processo nº 0391/2024
Rubrica:

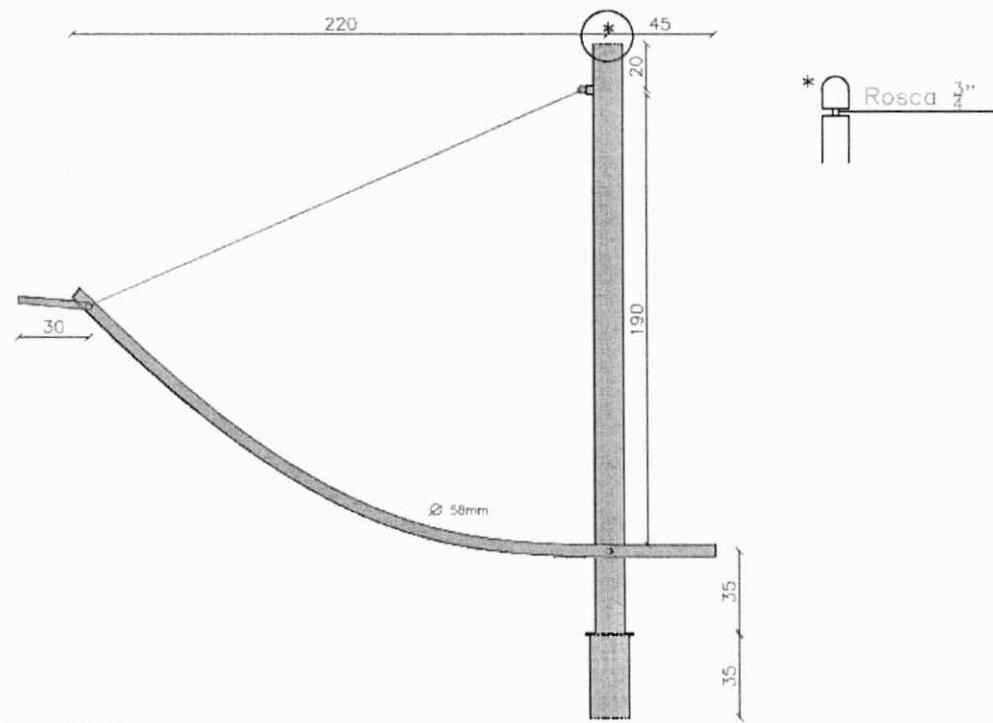

VISTA LATERAL

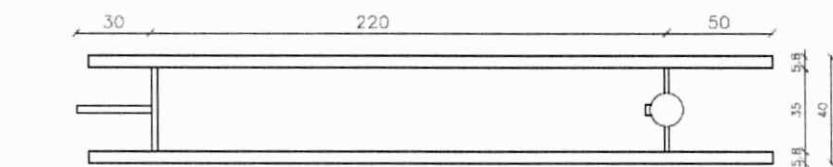

PLANTA BAIXA

O diâmetro do topo do poste circular é de 12,5 mm
Diâmetro do tubo acima do capacete de engate no poste = 100 mm
Diâmetro do tubo - suporte da luminária = 58 mm

QUANTIDADE : 342 pç

	FEITO	APROV.	DATA	Nº PREF ESTREITO	Nº PROJETISTA	R E VISÃO	F OLHA
			15/02/2024			2	4



Folha nº 17
Processo nº 03912024
Rubrica:

Obra

ILUMINAÇÃO E URBANIZAÇÃO LATERAIS BR 230 CAROLINA MA

COMPOSIÇÃO DE BDI

Tipo de Obra (conforme Acórdão 2622/2013 - TCU):

- Construção de Rodovias e Ferrovias (também para Recapeamento, Pavimentação e Praças)

ITENS	SIGLAS	VALORES
TAXA DE RATEIO DA ADMINISTRAÇÃO CENTRAL	AC	3,80%
TAXA DE SEGURO E GARANTIA DO EMPREENDIMENTO	S+G	0,32%
TAXA DE RISCO	R	0,50%
TAXA DE DESPESAS FINANCEIRAS	DF	1,02%
TAXA DE LUCRO	L	7,38%
TAXA DE TRIBUTOS	I	0,65%
PIS (geralmente 0,65%)		3,00%
COFINS (geralmente 3,00%)		5,00%
ISS (legislação municipal)		
CPRB (INSS)		
BDI conforme Acórdão 2622/2013 - TCU		24,23%
BDI RESULTANTE		24,23%

FÓRMULA UTILIZADA:
$$BDI = \frac{(1 + AC + S + R + G)(1 + DF)(1 + L)}{(1 - I)} - 1$$

Declaro que, conforme legislação tributária municipal, a **base de cálculo** do ISS corresponde a 100,00% do valor deste tipo de obra e, sobre esta base, incide ISS com alíquota de 5,00%



Obra
ILUMINAÇÃO E URBANIZAÇÃO LATERAIS BR 230 CAROLINA MA

Bancos
SINAPI - 10/2023 - Maranhão
SBC - 11/2023 - Maranhão
ORSE - 09/2023 - Sergipe
SUDECAP - 07/2023 - Minas
Gerais

B.D.I.
24,23%

Encargos Sociais
Não Desonerado: embutido
nos preços unitário dos
inssumos de mão de obra, de
acordo com as bases.

Cronograma Físico e Financeiro

Item	Descrição	Total Por Etapa	30 DIAS	60 DIAS	90 DIAS	120 DIAS	150 DIAS	180 DIAS	210 DIAS	240 DIAS
1	SERVIÇOS PRELIMINARES	242.269,56	72.680,87	24.226,96	24.226,96	24.226,96	24.226,96	24.226,96	24.226,96	24.226,96
2	PORTAL A TREVO 01	1.701.787,63	340.357,53	340.357,53	170.178,76	170.178,76	170.178,76	170.178,76	170.178,76	170.178,76
Porcentagem										
Custo										
Porcentagem Acumulado										
Custo Acumulado										

Folha nº 18
Processo nº 1039/2024
Rubrica:

Item	Código Banco	Descrição	Bancos	B.D.I.	Quant.	Valor Unit	Valor Unit com BDI	Total
1		SERVIÇOS PRELIMINARES						242.269,88
1.1	103689 SINAPI	FORNECIMENTO E INSTALAÇÃO DE PLACA DE OBRA COM CHAPA GALVANIZADA E ESTRUTURA DE MADEIRA. AF_03/2022_PS	m²	24,23%	6	311,08	386,42	2.318,52
1.2	93208 SINAPI	EXECUÇÃO DE ALMOXARIFADO EM CANTEIRO DE OBRA EM CHAPA DE MADEIRA COMPENSADA, INCLUSO PRATELEIRAS. AF_02/2016	m²		36	965,04	1.198,86	43.158,96
1.3	93565 SINAPI	ENGENHEIRO CIVIL DE OBRA JUNIOR COM ENCARGOS COMPLEMENTARES	MES		8	19.801,19	24.599,01	196.792,08
2		PORTAL A TREVO						1.701.787,63
2.1	97636 SINAPI	DEMOLIÇÃO PARCIAL DE PAVIMENTO ASFÁLTICO, DE FORMA MECANIZADA, SEM REAPROVEITAMENTO. AF_09/2023	m²		2079,9	20,73	25,75	53.557,43
2.2	93358 SINAPI	ESCAVAÇÃO MANUAL DE VALA COM PROFUNDIDADE MENOR OU IGUAL A 1,30 M. AF_02/2021	m³		151.704	78,35	94,84	14.387,61
2.3	101616 SINAPI	PREPARO DE FUNDO DE VALA COM LARGURA MENOR QUE 1,5 M (ACERTO DO SOLO NATURAL). AF_08/2020	m²		831,96	5,72	7,10	5.906,92
2.4	94974 SINAPI	CONCRETO MAGRO PARA LASTRO, TRAÇÃO 1:4,5:4,5 (EM MASSA SECA DE CIMENTO/ AREIA MÉDIA/ BRITA 1) - PREPARO MANUAL. AF_05/2021	m³		75.852	410,49	509,95	38.680,73
2.5	40.43.01 SUDECAP	CORTE MECAN. C/ SERRA CIRCULAR EM CONCRETO/ASFALTO	M		4159,8	2,10	2,60	10.815,48
2.6	94265 SINAPI	GUIA (MEIO-FIO) CONCRETO, MOLDADA IN LOCO EM TRECHO RETO COM EXTRUSORA, 15 CM BASE X 30 CM ALTURA. AF_06/2016	M		4159,8	44,25	54,97	228.664,21
2.7	94319 SINAPI	ATERRO MANUAL DE VALAS COM SOLO ARGILHO-ARENOSO. AF_08/2023	m³		1027,05	74,09	92,04	94.529,68
2.8	2394 ORSE	Fornecimento e espalhamento de terra vegetal preparada	m³		342,35	107,08	133,02	45.539,40
2.9	103946 SINAPI	PLANTIO DE GRAMA ESMERALDA OU SÃO CARLOS OU CURITIBANA, EM PLACAS. AF_05/2022	m²		6847	21,79	27,06	185.279,82
2.10	2497 ORSE	Escavação manual de vala ou cava em material de 1ª categoria, profundidade até 1,50m	m³		32.2164	51,93	64,51	2.078,28
2.11	4028 ORSE	Poste circular de concreto 12/200 - Fornecimento	Un		171	2.126,95	2.842,30	451.833,30
2.12	067060 SBC	BRACO PARA POSTE CURVO PARA LUMINARIA PUBLICA SOLAR	UN		342	300,16	372,88	127.524,96
2.13	101658 SINAPI	LUMINARIA REC LED SOLAR POSTE 200W	UN		342	564,64	701,45	239.895,90
2.14	92397 SINAPI	EXECUÇÃO DE PAVIMENTO EM PISO INTERTRAVADO, COM BLOCO RETANGULAR COR NATURAL DE 20 X 10 CM, ESPESSURA 6 CM. AF_10/2022	m²		1859	56,93	70,72	131.468,48
2.15	94274 SINAPI	ASSENTAMENTO DE GUIA (MEIO-FIO) EM TRECHO CURVO, CONFECCIONADA EM CONCRETO PRÉ-FABRICADO, DIMENSÕES 100X15X13X30 CM (COMPRIMENTO X BASE INFERIOR X BASE SUPERIOR X ALTURA), PARA VIAS URBANAS (USO VIÁRIO). AF_06/2016	M		897	64,28	79,85	71.625,45
Total Geral								1.944.057,19



Obra
ILUMINAÇÃO E URBANIZAÇÃO LATERAIS BR 230 CAROLINA MA

Memória de Cálculo


Item	Descrição	Und	Quant.	Memória de Cálculo
1	SERVIÇOS PRELIMINARES			
1.1	FORNECIMENTO E INSTALAÇÃO DE PLACA DE OBRA COM CHAPA GALVANIZADA E ESTRUTURA DE MADEIRA. AF_03/2022_PS	m ²	6 3x2	
1.2	EXECUÇÃO DE ALMOXARIFADO EM CANTEIRO DE OBRA EM CHAPA DE MADEIRA COMPENSADA, INCLUSO PRATELEIRAS. AF_02/2016	m ²	36 6 x6	
1.3	ENGENHEIRO CIVIL DE OBRA JUNIOR COM ENCARGOS COMPLEMENTARES	MES	8 8 meses	
2	PORTAL A TREVO 01			
2.1	DEMOLIÇÃO PARCIAL DE PAVIMENTO ASFÁLTICO, DE FORMA MECANIZADA, SEM REAPROVEITAMENTO. AF_09/2023	m ²	2079,9	comprimento meio fio x 0,50 m
2.2	ESCAVAÇÃO MANUAL DE VALA COM PROFUNDIDADE MENOR OU IGUAL A 1,30 M. AF_02/2021	m ³	151,704	comprimento dos meio fios x 0,30 x 0,10
2.3	PREPARO DE FUNDO DE VALA COM LARGURA MENOR QUE 1,5 M (ACERTO DO SOLO NATURAL). AF_08/2020	m ²	831,96	comprimento meio fio x 0,20 m
2.4	CONCRETO MAGRO PARA LASTRO, TRAÇO 1:4,5:4,5 (EM MASSA SECA DE CIMENTO/ AREIA MÉDIA/ BRITA 1) - PREPARO MANUAL. AF_05/2021	m ³	75,852	comprimento dos meio fios x 0,30 x 0,05
2.5	CORTE MECAN. C/ SERRA CIRCULAR EM CONCRETO/ASFALTO	M	4159,8	comprimento corte
2.6	GUIA (MEIO-FIO) CONCRETO, MOLDADA IN LOCO EM TRECHO RETO COM EXTRUSORA, 15 CM BASE X 30 CM ALTURA. AF_06/2016	M	4159,8	comprimento meio fio
2.7	ATERRO MANUAL DE VALAS COM SOLO ARGILLO-ARENOSO. AF_08/2023	m ³	1027,05	area de grama x 0,15 m
2.8	Fornecimento e espalhamento de terra vegetal preparada	m ³	342,35	area de grama x 0,05 m
2.9	PLANTIO DE GRAMA ESMERALDA OU SÃO CARLOS OU CURITIBANA, EM PLACAS. AF_05/2022	m ²	6847	área de grama

Folha n° 20
Processo n° 039/2024
Rubrica:

20
039/2024

2.10	Escavação manual de vala ou cava em material de 1ª categoria, profundidade até 1,50m	m ³	32,2164	quantidade de postes x 1,50m profundidade x diâmetro do poste
2.11	Poste circular de concreto 12/400 - Fornecimento e assentamento	un	171	quantidade de postes
2.12	BRACO PARA POSTE CURVO PARA LUMINARIA PUBLICA SOLAR	UN	342	quantidade de postes x 2 braços cada
2.13	LUMINARIA REC LED SOLAR POSTE 200W	UN	342	quantidade de postes x 2 luminarias cada
2.14	EXECUÇÃO DE PAVIMENTO EM PISO INTERTRAVADO, COM BLOCO RETANGULAR COR NATURAL DE 20 X 10 CM, ESPESSURA 6 CM. AF_10/2022	m ²	1859	quantidade bloquetes
2.15	ASSENTAMENTO DE GUIA (MEIO-FIO) EM TRECHO CURVO, CONFECIONADA EM CONCRETO PRÉ-FABRICADO, DIMENSÕES 100X15X13X30 CM (COMPRIMENTO X BASE INFERIOR X BASE SUPERIOR X ALTURA), PARA VIAS URBANAS (USO VIÁRIO). AF_06/2016	M	897	comprimento meio fio

Folha n° 2
Processo n° 03716024
Rubrica:

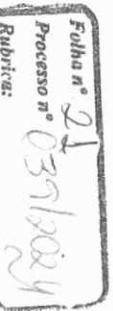






● POSTE DUPLO ILUMINAÇÃO

APROVADO PELO MUNICÍPIO:	MAPA	PROPOSTA DE IMPLANTAÇÃO / URBANIZAÇÃO BR-410/ POSTEAMENTO E CANTEROS	ESPECIFICAÇÃO
CIMA: ILUMINAÇÃO E URBANIZAÇÃO DA BR 410		02/04	
PROPRIETÁRIO: PREFEITURA MUNICIPAL DE CAROLINA - PB		CIMA: ILUMINAÇÃO E URBANIZAÇÃO DA BR 410	
ENDERECO: BR 410		Cidade: CAROLINA - PB	
AUTOR DO PROJETO:	EDUARDO ALVES DE SOUZA	DATA DE PROJETO:	07/07/2003
CONTENDO:		MAPA: SISTEMA DE IMPLANTAÇÃO DE PROJETO	
ENG. CIVL: HIGOR ARRUDA PEREIRA		FORMATO: A3 (420 mm x 1189 mm)	

Folha n° 23
Processo n° 039/2024
Rubrica:

N

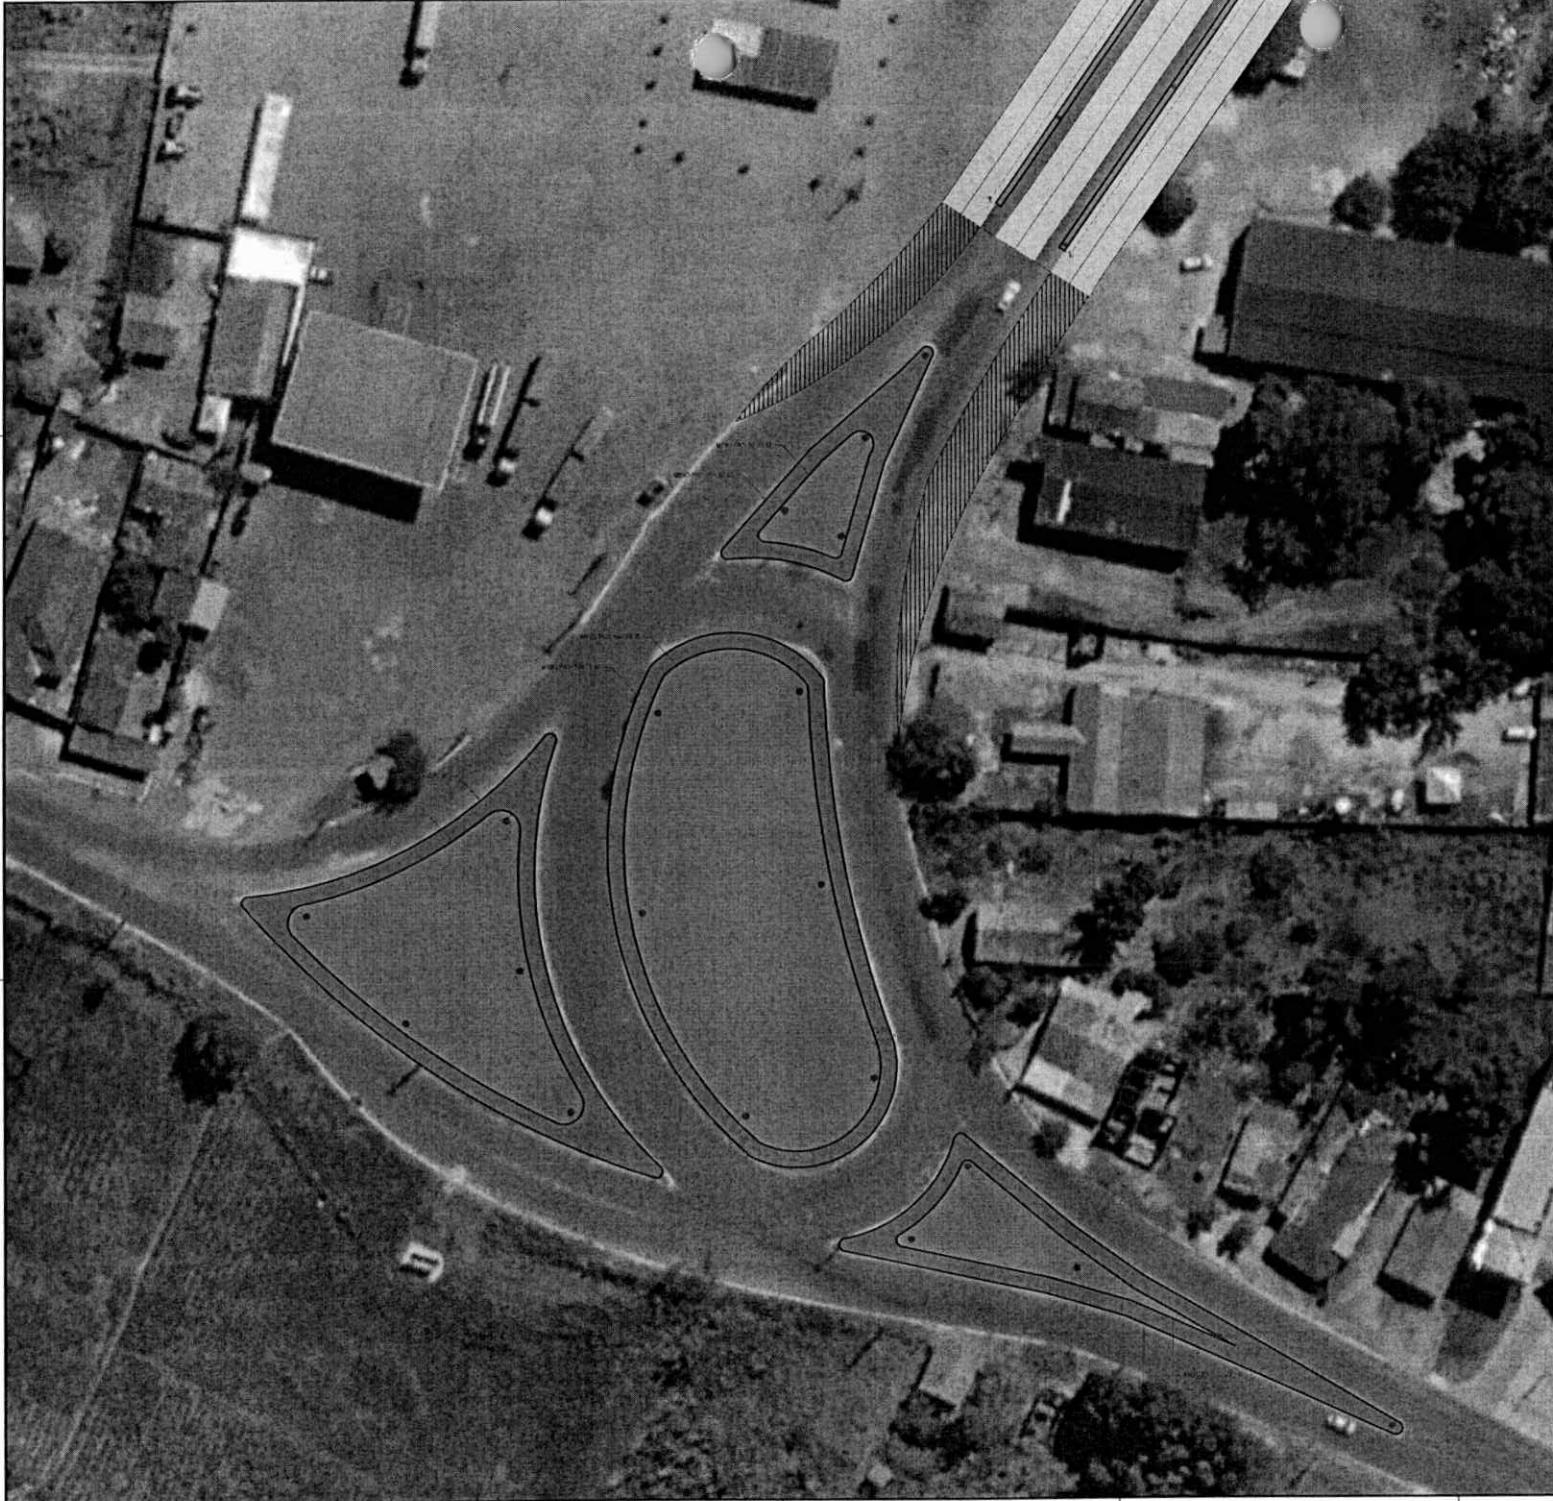

APROVADO PELO MUNICÍPIO

MAPA

PROPOSTA DE IMPLANTAÇÃO / URBANIZAÇÃO BR-010 / POSTEAMENTO E CANTEROS

03/04

CEIA: ILUMINAÇÃO E URBANIZAÇÃO DA BR-010

PROPRIETÁRIO: PREFEITURA MUNICIPAL DE CAROLINA - BR

ENGENHEIRO: BR-BRS

CIDADE: CAROLINA - MA

ESCALA: 1:50000

DATA: 03/01/2021

CONFESSO: 29/04/2021

SETOR DE PROJETO: 776-000-0001-00000000000000000000


AUTOR DO PROJETO:

ENGR. CIVIL: HEITOR ARRUDA PERCERA

MAPA: BÁSICO DE IMPLANTAÇÃO DE PROJETO


PRONOME: EM FORMATO A3 (381 mm x 1294 mm)

Folha n° 2/4
Processo n° 039/2024
Rubrica:

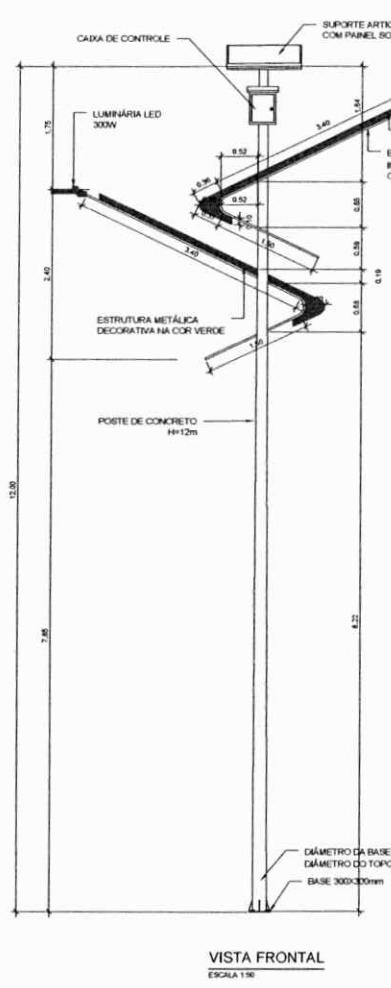


VISTA FRONTAL
ESCALA 1:50

VISIT
ESCALA T

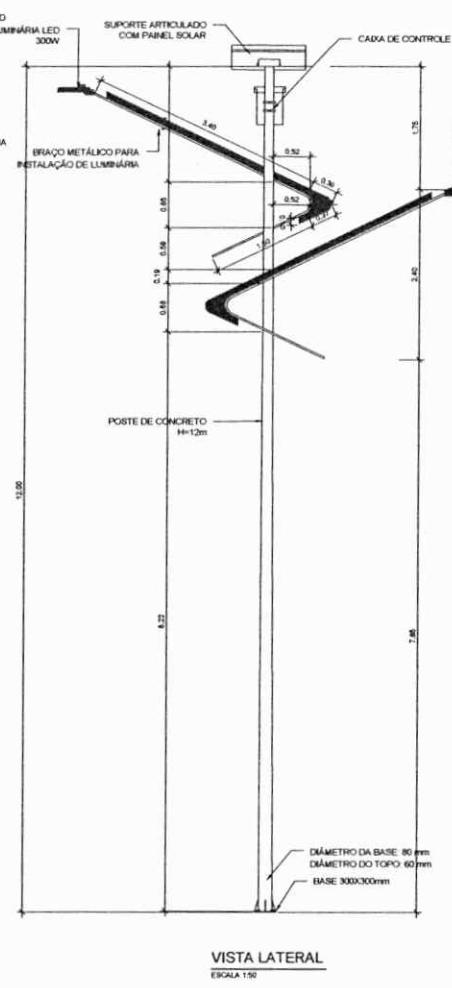

VISTA LATERAL
ESCALA 1:50

VISTA
ESCOLA 150

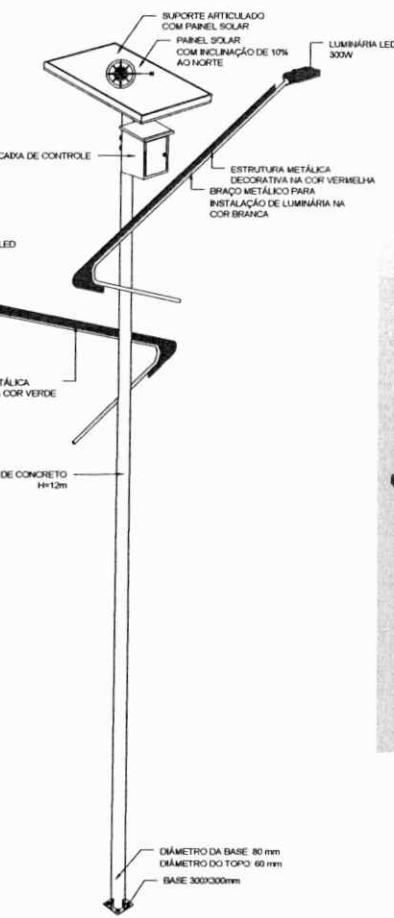

PERSPECTIVA 3D
ESCALA 1:50

PERIODICO
ESCALES



Folha nº 25
Processo nº 03912024
Rubrica:

APROVAÇÃO PELO MUNICÍPIO		DET	DETALHAMENTO DOS POSTES	PRONAVI 04/04
		OBRA: LUMINÁRIA E URBANIZAÇÃO DA BR 016		
		PROPRIETÁRIO: PREFEITURA MUNICIPAL DE CAROLINA - VR		
		ENDEREÇO: BR 016		
APROVADO PELO MUNICÍPIO: CAROLINA CNPJ: 12.081.619/0001-34		SISTEMA DE GESTÃO DE CONCEITOS CAROLINA MARE INovação		
AUTOR DO PROJETO:		DENÍZIA CARVALHO - VR		
ESCOLA / UNIDADE: Bebê		PERÍODO: 007 (2007)	CONFERÊNCIA: 2006/2007	SETOR DE PROJETOS: PR/ENGENHEIRO/PROJETISTA@prav.gov.br
CONTÉUDO:		DETALHAMENTO DOS POSTES		
BENZ: CBRN: HIGOR ARRUDA PEREIRA		DETALHAMENTO DOS POSTES		
PRONAVI EM FORMATO PDF (800x1100 mm) - 1198 mm				